

風呂谷橋 対策一般図

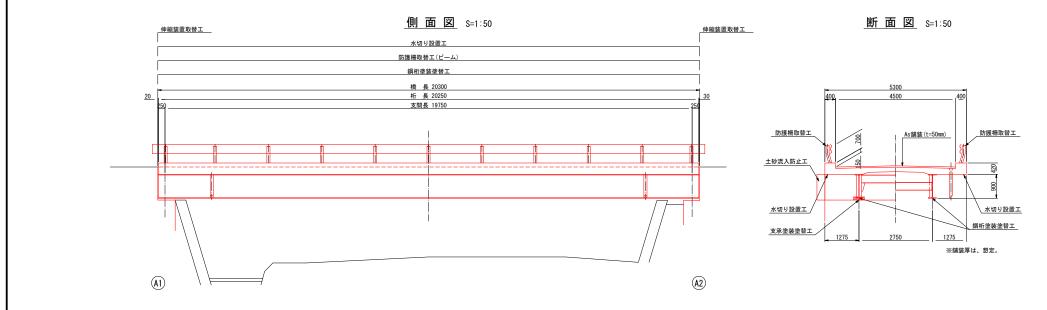

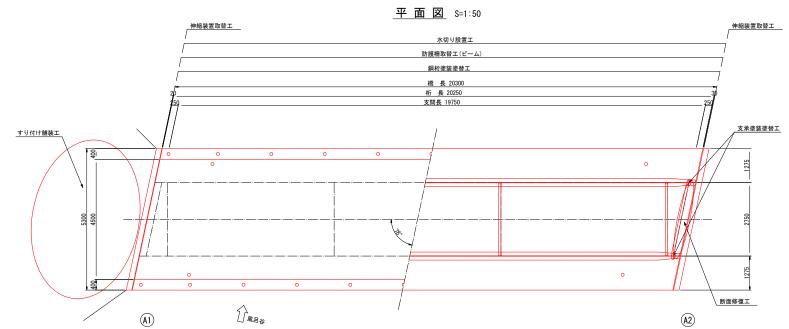

風呂谷橋	対策エー	·覧表

風口甘桐 对来工 見衣	
対策工	備考
伸縮装置取替工	
鋼桁塗装塗替工	
支承塗装塗替工	
水切り設置工	
断面修復工	
防護柵取替工	ビーム
すり付け舗装工	
土砂流入防止工	


業務名/工事名	/工事名 令和7年度 建工第43号 風呂谷橋補修工事			
路線・河川名等	市道 海津33006号線			
施工箇所名	海津市南濃町 津屋地内			
図面の種類	風呂谷橋 対策一般図			
縮尺	図 示 図面番号 10葉之内 1			
会 社 名	(公財) 岐阜県建設研究センター			
事務所名	海 津 市			

風呂谷橋伸縮装置取替・地覆シール工詳細図


A - A

断面図 S=1:5 フェースプレート リブプレート 317[296, 5] 317 [296. 5] 39[34] D 64[74] 後打ちコンクリート 伸縮装置本体AI-20[30] 弾性シーリング材 補強鉄筋 D13 舗装 舗装/ <u>差筋アンカー D13x50</u> 165 橋台側 床版側


伸縮部断面図 S=1:2

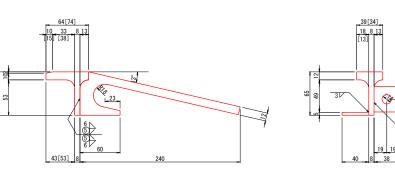


地覆シール材詳細図 S=1:10

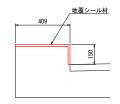


地覆シール材・二次止水材断面図

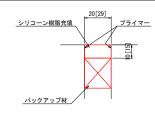

伸縮部平面図 S=1:10

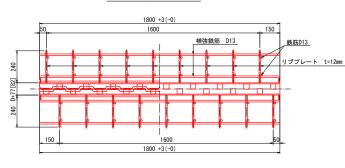


<u>フェースプレート詳細図</u> S=1:5

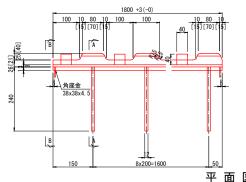

設置遊間表 (Mov)

B - B

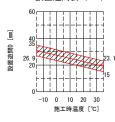

基本伸縮量 (Mov·寒冷地) ΔL = 0.6 x 20.25 sin78°


ΔL = 0.6 x 20.25 sir = 11.9mm

____ 平面図 _{S=1:100}

	寸 法 表			(mm)
型式		許容伸縮量	フィンガー遊間	ウェブ遊間
			D	D+61[66]
	A1-20[30]	20[30]	5~25[10~40]	66~86[76~106]

※ 設置遊間は施工時の温度を考慮して決定すること。

- 注) 1. []内はMov(A2橋台側)を示す。
 - 2. 主部材は、H-200x200x8x12とする。
 - 3. 特記なき鋼材の鋼種はSS400とする。
 - 4. 長さ方向のそり寸法の許容差は製作長当たり±1.5mmとする。
 - 5. 特記なき箇所の寸法許容差は±2.0mmとする。
 - 6. 弾性シーリング材にはフィンガーシールを使用する。
 - 7. 弾性シーリング材は、ウェブ遊間81[96]mmにて流し込み、その高さはフェイスプレート下端から10mmの位置までとする。
 - 8. フェースプレートの製品相互を連結する場合の継手形状はV形 グルーブ溶接 (ルート間隔のmm、開先深さ6mm、開先角度60°) とし、表面はグラインダー等により平滑に仕上げること。
 - 9. 表面塗装は、長ばく形エッチングプライマーとする。

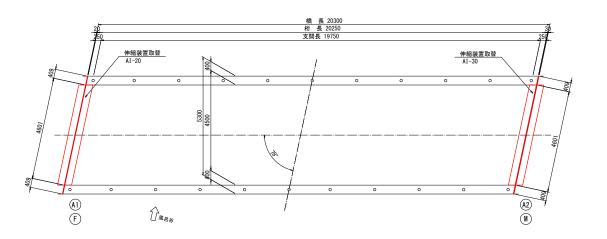



業務名/工事名	令和7年度 建工第43号 風呂谷橋補修工事			
路線・河川名等	市道 海津33006号線			
施工箇所名	海津市南濃町 津屋地内			
図面の種類	風呂谷橋伸縮装置取替・地覆シール工詳細図			
縮尺	図 示 図面番号 10葉之内 2			
会 社 名	(公財) 岐阜県建設研究センター			
事務所名	海 津 市			

風呂谷橋 塗装塗替工詳細図(1)


<u>側面図</u> S=1:50

断面図 S=1:50

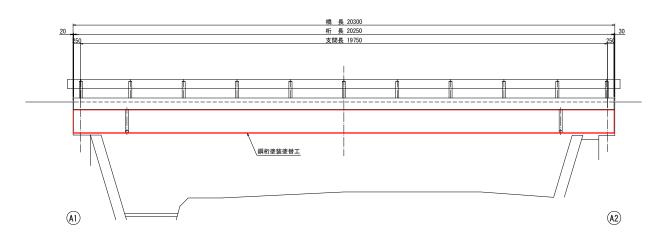

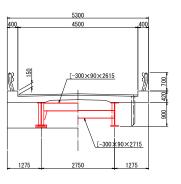

<u>平面図</u> S=1:50

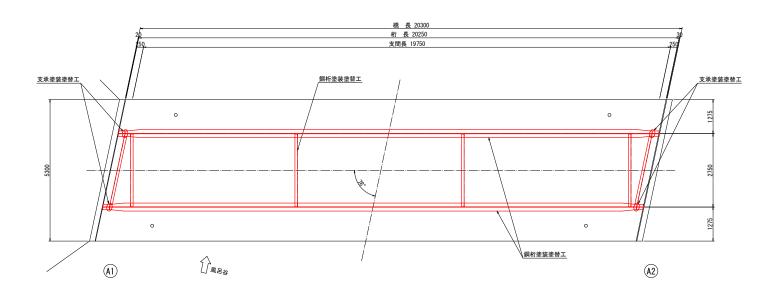

塗膜除去	循環式エコクリーン工法		
------	-------------	--	--

塗装仕様(Rc-I)(スプレー)


主教工法(-,		
塗装工程	塗料名	使用量 (g/m²)	塗装間隔
素地調整	1種	•	4時間以内
下塗	有機ジンクリッチペイント	600	
下塗	弱溶剤形変性エポキシ樹脂塗料下塗	240	1日~10日
下塗	弱溶剤形変性エポキシ樹脂塗料下塗	240	1日~10日
中塗	弱溶剤形ふっ素樹脂塗料用中塗	170	1日~10日
上塗	弱溶剤形ふっ素樹脂塗料上塗	140	1日~10日
一工工	36/日月1170、フ末1月川王行工王	140	

業務名/工事名	令和7年度 建工第43号 風呂谷橋補修工事			
路線・河川名等	市道 海津33006号線			
施工箇所名	海津市南濃町 津屋地内			
図面の種類	風呂谷橋 塗装塗替工詳細図(1)			
縮尺	図示	図面番号	10葉之内 3	
会 社 名	(公財) 岐阜県建設研究センター			
事務所名	海津市			

注) 現地再計測の上、施工を行うこと。

風呂谷橋 塗装塗替工詳細図(2)

<u>主 桁</u> S=1:15

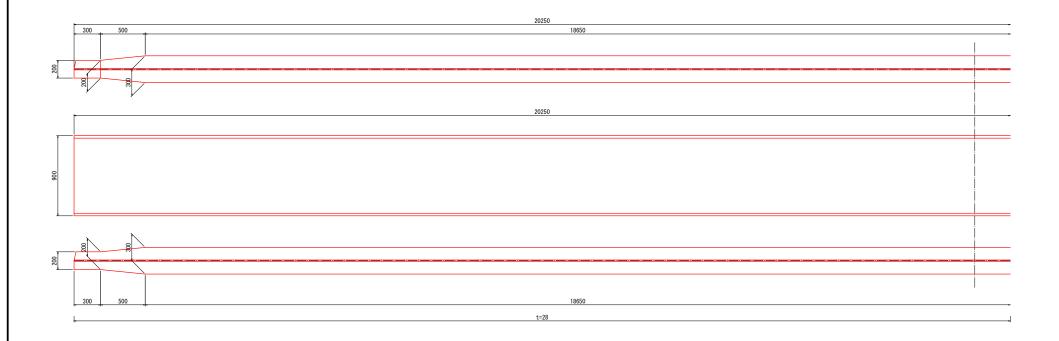


業務名/工事名	令和7年度 建工第43号 風呂谷橋補修工事			
路線・河川名等	市道 海津33006号線			
施工箇所名	海津市南濃町 津屋地内			
図面の種類	風呂谷橋 塗装塗替工詳細図(2)			
縮尺	図 示 図面番号 10 葉之内 4			
会 社 名	(公財) 岐阜県建設研究センター			
事務所名	海 津 市			


注)現地再計測の上、施工を行うこと。

|桃山橋 水切り設置工詳細図

水切り材取付詳細図 S=1:10

"a" 部 詳細 S=1:3

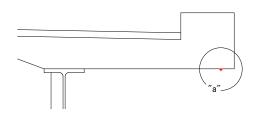


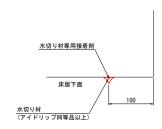

<u>水切り材形状図</u> S=1:1



平面図 S=1:100

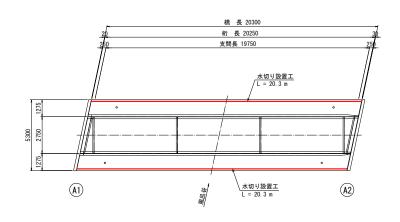


業務名/工事名	令和7年度 建工第43号 風呂谷橋補修工事		
路線・河川名等	市道 海津33006号線		
施工箇所名	海津市南濃町 津屋地内		
図面の種類	風呂谷橋 水切り設置工詳細図		
縮尺	図 示 図面番号 10 葉之内 5		
会社名	(公財) 岐阜県建設研究センター		
事務所名	海 津 市		


注) 施工時は、現地寸法を確認のこと。

風呂谷橋 断面修復工詳細図 S=1:50

桁 下 面

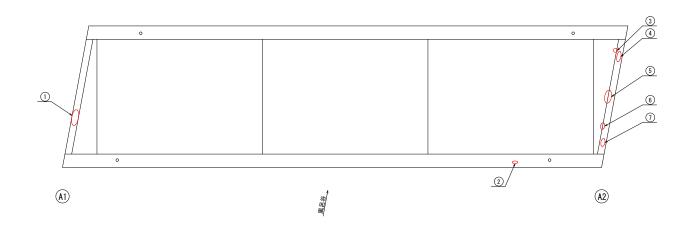

断面修復詳細図

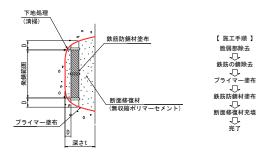

注) 1. 剥離 及び 浮上コンクリートは、ハンマー等で完全に取り除く (鉄筋錆がある場合は発錆範囲+D(鉄筋径)まではつり出す) 2. 鉄筋は、ワイヤーブラシ等で錆を除去し、鉄筋防錆材を塗布する

新面修復工集計表

	D IX—XIII X							
番号	損傷の種類	部材名	幅 (m)	長さ(m)	深さ(m)	箇所	面積(m ²)	体積(m³)
1	剥離・鉄筋露出	床版	0. 25	0.60	0.05	1	0. 150	0.0075
2	剥離・鉄筋露出	床版	0.10	0.10	0.05	1	0. 010	0.0005
3	うき	床版	0. 15	0. 15	0. 05	1	0. 023	0.0012
4	剥離・鉄筋露出	床版	0.40	0.15	0.05	1	0.060	0.0030
(5)	うき	床版	0. 25	0.50	0.05	1	0. 125	0.0063
6	うき	床版	0. 15	0. 25	0. 05	1	0. 038	0.0019
7	剥離・鉄筋露出	床版	0. 15	0.10	0. 05	3	0. 045	0.0023
						合計	0. 451	0. 0227


- 注)1. 施工時は、現地寸法を確認のこと。 2. 劣化の進行や新たな損傷等が確認された場合は、監督員との協議により、 必要に応じて、補修検討を行うこと。

業務名/工事名	令和7年度 建工第43号 風呂谷橋補修工事		
路線・河川名等	市道 海津33006号線		
施工箇所名	海津市南濃町 津屋地内		
図面の種類	風呂谷橋 断面修復工詳細図		
縮尺	図 示 図面番号 10葉之内 6		
会社名	(公財) 岐阜県建設研究センター		
事務所名	海 津 市		


風呂谷橋 防護柵取替工詳細図

4-18×24長孔


<u>側面図</u> S=1:50

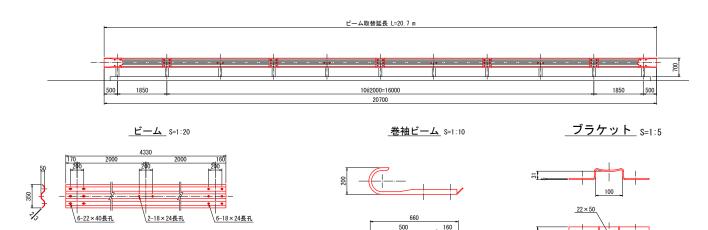


<u>平面図</u> S=1:50

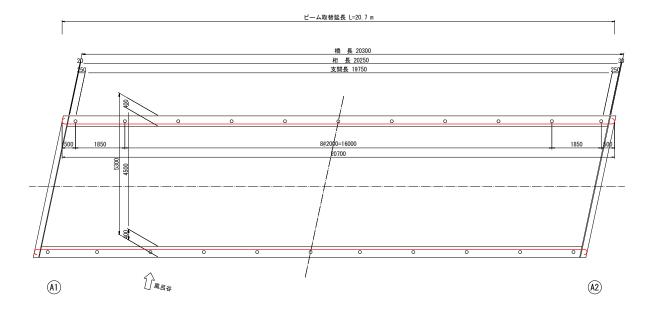


断面図 S=1:50

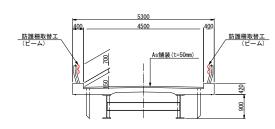


笠木・ビーム取付用ボルト S=1:3

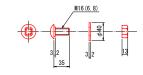

__ブラケット取付用ボルト_ S=1:3

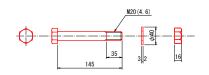

取付詳細図 S=1:20

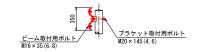


※注記

1. 施工の際には再度寸法計測を実施し、寸法を決定すること。 2. ビームの取替について、既設との整合を図ること。

業務名/工事名	令和7年度 建工第43号 風呂谷橋補修工事
路線・河川名等	市道 海津33006号線
施工箇所名	海津市南濃町 津屋地内
図面の種類	風呂谷橋 防護柵取替工詳細図
縮尺	図 示 図面番号 10葉之内 7
会 社 名	(公財) 岐阜県建設研究センター
事務所名	海 津 市

風呂谷橋 すり付け舗装工詳細図

<u>平面図</u> S=1:50

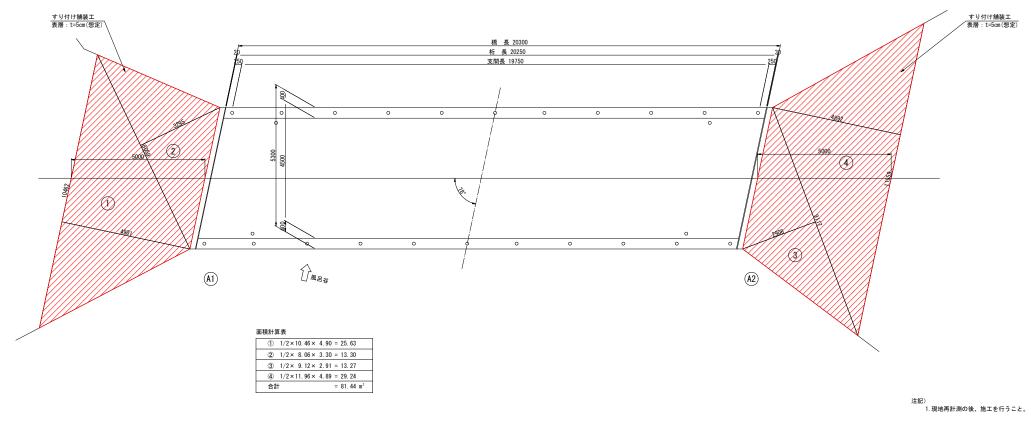


業務名/工事名	令和7年度 建工第43号 風呂谷橋補修工事
路線・河川名等	市道 海津33006号線
施工箇所名	海津市南濃町 津屋地内
図面の種類	風呂谷橋 すり付け舗装工詳細図
縮尺	図 示 図面番号 10葉之内 8
会 社 名	(公財) 岐阜県建設研究センター
事務所名	海 津 市

風呂谷橋 土砂流入防止工詳細図


A1橋台側 S=1:30

A2橋台側 S=1:30

差筋アンカー配置図 S=1:10

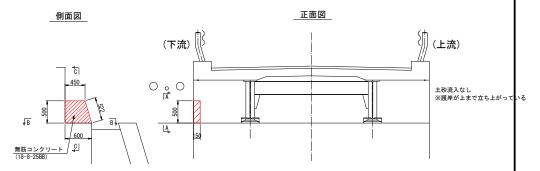


差筋アンカー配置図 S=1:10

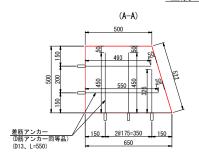



側面図

500

無筋コンクリート (18-8-25BB)

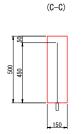

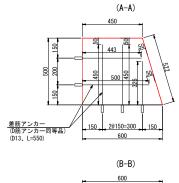

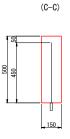

(B-B)

650


150

2@175=350

150


0


SE

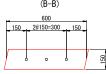

位置図 S=1:100

<u>差筋アンカー詳細図</u> S=1:5 (D筋アンカー同等品)

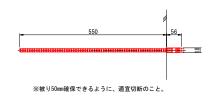

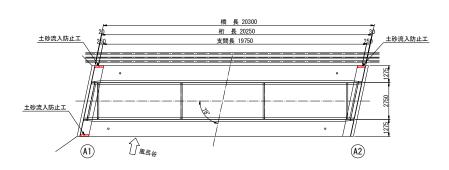


注記)
・現地再計測の上、施工のこと。


業務名/工事名	令和7年度 建工第43号 風呂谷橋補修工事
路線・河川名等	市道 海津33006号線
施工箇所名	海津市南濃町 津屋地内
図面の種類	風呂谷橋 土砂流入防止工詳細図
縮尺	図 示 図面番号 10 葉之内 9
会 社 名	(公財) 岐阜県建設研究センター
事務所名	海 津 市

風呂谷橋 足場図(案)


側面図 S=1:100

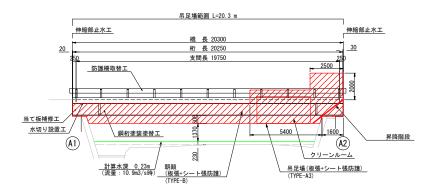

平面図 S=1:100

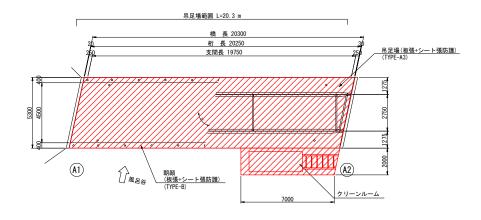

断面図 S=1:50

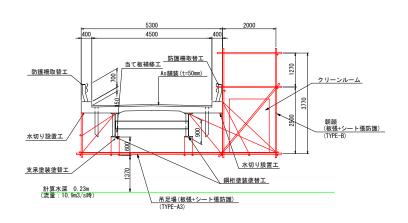

注記)

- 1. 本図は参考図とする。
- 2. 補修足場は、塗装塗替等の補修用として吊足場(TYPE-A3)・朝顔(TYPE-B)を基本とする。
- ※吊足場(TYPE-A3)・朝顔(TYPE-B)は、「橋梁架設工事の積算(一社)日本 建設機械施工協会」の足場種類を示す。
- 3. 防護工は、低濃度PCBや鉛等に対する粉塵対策用とする。
- 4. 施工時には定期的に換気を行うこと。
- 5. 現地再計測の上、施工を行うこと。
- 6. 足場が激しい降雨等により影響を受けると判断される場合は、監督員と協議の上、 足場を一旦撤去して、再設置するなどの対策を講じること。
- 7. 非出水期の施工を基本とする。

業務名/工事名	令和7年度 建工第43号 風呂谷橋補修工事
路線・河川名等	市道 海津33006号線
施工箇所名	海津市南濃町大字津屋字河原中
図面の種類	風呂谷橋 足場図(案)
縮尺	図 示 図面番号 10 葉之内10
会 社 名	(公財) 岐阜県建設研究センター
事務所名	海 津 市